

基準点座標値


| No. | X | Y | Z(軌点) |
|------|-----------|-----------|----------|
| T-1 | 97460.740 | 51115.397 | 1310.010 |
| T-2 | 97457.685 | 51144.601 | 1311.000 |
| T-3 | 97481.159 | 51160.978 | 1311.429 |
| T-4 | 97496.223 | 51210.219 | 1312.597 |
| T-5 | 97525.456 | 51227.091 | 1315.619 |
| T-6 | 97529.581 | 51232.003 | 1315.816 |
| T-7 | 97492.585 | 51156.602 | 1301.923 |
| T-8 | 97506.123 | 51165.157 | 1298.107 |
| T-9 | 97467.999 | 51200.049 | 1323.451 |
| T-10 | 97454.599 | 51219.731 | 1336.131 |

平面図

(S=1/500:A1)

座標値

| No. | X | Y | Z(地面高) | Z(軌天) |
|-----------------|-----------|-----------|---------|----------|
| No. 1 | 97558.552 | 51194.642 | 1293.24 | 1293.410 |
| No. 2 | 97556.922 | 51193.484 | 1292.64 | 1292.639 |
| No. 3 | 97555.292 | 51192.325 | 1291.88 | 1292.118 |
| No. 4 | 97552.032 | 51190.007 | 1291.06 | 1291.220 |
| No. 5 | 97549.586 | 51188.269 | 1291.12 | 1291.273 |
| No. 6 | 97547.141 | 51186.531 | 1291.17 | 1291.170 |
| No. 7 | 97545.511 | 51185.373 | 1290.81 | 1290.966 |
| No. 8 | 97543.066 | 51183.635 | 1290.90 | 1291.108 |
| No. 9 | 97540.621 | 51181.897 | 1291.19 | 1291.328 |
| No. 10 | 97538.990 | 51180.738 | 1291.43 | 1291.608 |
| No. 11 | 97537.360 | 51179.579 | 1291.42 | 1291.670 |
| No. 12 | 97533.285 | 51176.682 | 1291.11 | 1291.254 |
| No. 13 | 97529.209 | 51173.786 | 1291.41 | 1291.537 |
| No. 13山脚控 | 97526.319 | 51177.852 | 1292.17 | 1292.418 |
| No. 14 | 97527.579 | 51172.627 | 1291.67 | 1291.834 |
| No. 14山脚控 | 97524.692 | 51176.951 | 1291.91 | 1292.213 |
| No. 15 | 97525.949 | 51171.468 | 1291.56 | 1291.685 |
| No. 15山脚控 | 97523.055 | 51175.540 | 1291.84 | 1291.992 |
| No. 16 | 97524.319 | 51170.310 | 1291.10 | 1291.254 |
| No. 16山脚控 | 97521.447 | 51174.251 | 1291.77 | 1292.069 |
| No. 17 | 97522.689 | 51169.151 | 1290.87 | 1291.047 |
| No. 17山脚控 | 97519.789 | 51173.231 | 1291.50 | 1291.699 |
| No. 18 | 97510.624 | 51176.850 | 1296.47 | 1296.676 |
| No. 19 | 97509.637 | 51175.111 | 1296.99 | 1296.992 |
| No. 20 | 97508.649 | 51173.372 | 1297.05 | 1297.284 |
| No. 21 | 97507.661 | 51171.633 | 1297.69 | 1297.690 |
| No. 22 | 97506.673 | 51169.894 | 1298.31 | 1298.455 |
| No. 23 | 97505.686 | 51168.155 | 1298.64 | 1298.726 |
| No. 24 | 97504.698 | 51166.416 | 1298.74 | 1298.846 |
| No. 25 | 97502.722 | 51162.938 | 1299.37 | 1299.530 |
| No. 26 | 97499.759 | 51157.720 | 1299.21 | 1299.410 |
| No. 27 | 97498.278 | 51155.112 | 1299.07 | 1299.245 |
| No. 28 | 97496.796 | 51152.503 | 1299.15 | 1299.285 |
| No. 29 | 97494.820 | 51149.025 | 1298.95 | 1299.099 |
| No. 30 | 97492.845 | 51145.547 | 1298.64 | 1298.642 |
| No. 30山脚控 | 97491.975 | 51146.541 | 1299.65 | 1299.678 |
| No. 31 | 97491.975 | 51143.868 | 1298.29 | 1298.454 |
| No. 32 | 97490.869 | 51142.069 | 1297.55 | 1297.550 |
| No. 32山脚控 | 97485.652 | 51145.032 | 1302.09 | 1302.251 |
| No. 33 | 97489.882 | 51140.330 | 1297.87 | 1297.870 |
| No. 33山脚控 | 97484.665 | 51143.293 | 1301.91 | 1302.091 |
| No. 1-1 | 97570.174 | 51178.291 | 1279.99 | 1280.285 |
| No. 2-1 | 97568.492 | 51177.206 | 1279.41 | 1279.609 |
| No. 3-1 | 97566.881 | 51176.020 | 1279.89 | 1280.089 |
| No. 4-1 | 97563.588 | 51173.749 | 1279.60 | 1279.738 |
| No. 5-1 | 97561.165 | 51171.978 | 1279.33 | 1279.477 |
| No. 6-1 | 97558.732 | 51170.204 | 1278.88 | 1279.121 |
| No. 7-1 | 97557.088 | 51169.085 | 1278.92 | 1279.111 |
| No. 8-1 | 97554.661 | 51167.322 | 1278.19 | 1278.488 |
| No. 9-1 | 97552.208 | 51165.595 | 1278.06 | 1278.305 |
| No. 10-1 | 97550.604 | 51164.399 | 1277.73 | 1277.929 |
| No. 11-1 | 97548.965 | 51163.251 | 1278.03 | 1278.278 |
| No. 12-1 | 97544.891 | 51160.305 | 1277.94 | 1278.238 |
| No. 13-1 | 97540.803 | 51157.475 | 1278.88 | 1279.128 |
| No. 14-1 | 97538.128 | 51156.379 | 1277.28 | 1277.476 |
| No. 15-1 | 97537.534 | 51155.169 | 1276.70 | 1276.901 |
| No. 16-1 | 97532.994 | 51158.165 | 1281.56 | 1281.261 |
| No. 17-1 | 97525.602 | 51165.053 | 1286.29 | 1286.511 |
| No. 18-1 | 97519.333 | 51171.903 | 1291.40 | 1291.623 |
| No. 19-1 | 97531.414 | 51162.742 | 1284.66 | 1284.905 |
| No. 20-1 | 97528.661 | 51162.005 | 1284.19 | 1284.395 |
| No. 21-1 | 97527.688 | 51160.258 | 1283.16 | 1283.360 |
| No. 22-1 | 97528.444 | 51158.551 | 1281.89 | 1282.189 |
| No. 23-1 | 97525.694 | 51156.791 | 1282.10 | 1282.296 |
| No. 24-1 | 97524.662 | 51155.077 | 1282.54 | 1282.828 |
| No. 25-1 | 97522.734 | 51151.571 | 1282.07 | 1282.266 |
| No. 26-1 | 97519.750 | 51146.398 | 1282.74 | 1282.539 |
| No. 27-1 | 97518.237 | 51143.719 | 1282.47 | 1282.636 |
| No. 28-1 | 97516.097 | 51141.546 | 1283.19 | 1283.590 |
| No. 29-1 | 97507.611 | 51141.760 | 1289.70 | 1289.899 |
| No. 30-1 | 97503.819 | 51139.214 | 1289.63 | 1289.910 |
| No. 31-1 | 97500.829 | 51138.712 | 1291.77 | 1292.073 |
| No. 32-1 | 97501.380 | 51136.069 | 1289.21 | 1289.507 |
| No. 33-1 | 97498.375 | 51135.393 | 1290.91 | 1291.029 |
| No. 1BV | 97563.458 | 51158.488 | 1270.41 | |
| No. 1BV-1 | 97554.206 | 51169.254 | 1279.73 | |
| No. 2-1BV | 97516.202 | 51205.883 | 1300.15 | 1300.399 |
| No. 2-2BV | 97507.736 | 51201.497 | 1300.58 | 1300.821 |
| No. 2-3BV | 97506.955 | 51192.735 | 1300.10 | 1300.295 |
| No. 2-4BV | 97507.300 | 51183.338 | 1299.61 | 1299.951 |
| No. 2-5BV | 97504.920 | 51175.490 | 1299.71 | 1299.929 |
| No. 2-6BV | 97502.489 | 51167.671 | 1299.82 | 1300.024 |
| No. 2-7BV | 97499.888 | 51159.947 | 1299.86 | 1299.987 |
| No. 2-8BV | 97495.208 | 51153.405 | 1299.95 | 1299.951 |
| No. 2-9BV | 97490.531 | 51146.861 | 1299.95 | 1299.949 |
| No. 2-1-1 | 97511.854 | 51208.353 | 1302.94 | 1303.192 |
| No. 2-2-1 | 97503.378 | 51203.967 | 1304.22 | 1304.476 |
| No. 2-3-1 | 97502.607 | 51195.204 | 1303.44 | 1303.676 |
| No. 2-4-1 | 97502.953 | 51188.968 | 1303.14 | 1303.313 |
| No. 2-5-1 | 97500.572 | 51177.959 | 1301.83 | 1301.999 |
| No. 2-6-1 | 97498.141 | 51170.140 | 1301.39 | 1301.571 |
| No. 2-7-1 | 97495.540 | 51162.417 | 1302.00 | 1302.189 |
| No. 2-8-1 | 97490.861 | 51155.974 | 1302.21 | 1302.394 |
| No. 2-9-1 | 97488.184 | 51149.330 | 1302.37 | 1302.646 |
| No. 8-1(No. 1) | 97558.552 | 51194.642 | 1293.24 | 1293.410 |
| No. 8-2 | 97553.662 | 51191.166 | 1291.40 | |
| No. 8-3 | 97548.771 | 51187.690 | 1291.05 | |
| No. 8-4 | 97543.881 | 51184.214 | 1290.86 | |
| No. 8-5(No. 10) | 97538.990 | 51180.738 | 1291.43 | 1291.608 |
| No. 8-6 | 97534.100 | 51177.262 | 1291.32 | |
| No. 8-7(No. 13) | 97529.209 | 51173.786 | 1291.41 | 1291.537 |
| No. 8-8(No. 16) | 97524.319 | 51170.310 | 1291.10 | 1291.254 |
| No. 8-9 | 97521.059 | 51167.992 | 1290.12 | |

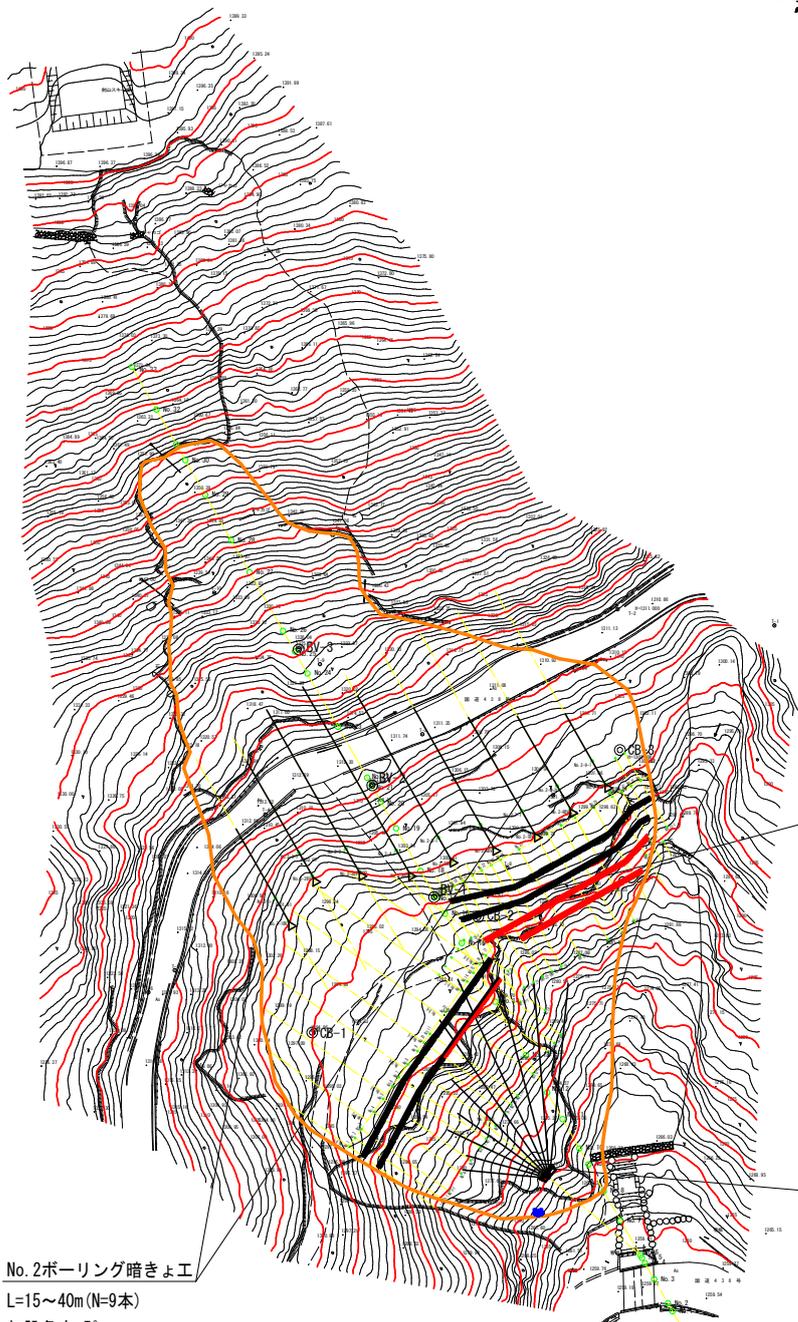

No. 1~No. 6
アンカー工:SSL-65CE(同等以上)
設計アンカー力(Td=690kN)
N=159本 2mピッチ 4段
アンカー打設角度 水平-16.7°

No. 1ボーリング暗きょ
L=15~40m(N=10本)
打設角度+5°


No. 2ボーリング暗きょ工
L=15~40m(N=9本)
打設角度+5°

| 記号 | 説明 |
|-----|----------|
| □□□ | アンカー工 |
| 🔴 | ボーリング暗渠工 |

| 記号 | 説明 |
|----|----------|
| 🕒 | 調査ボーリング孔 |
| 🌊 | 湧水 |
| 📏 | 地すべりブロック |

| | | | |
|------|----------------------|------|--|
| 工事名 | 肥馬林 繁松治山 つるぎ野桑平 山腹工事 | | |
| 路線名等 | 桑平地区 | | |
| 工事箇所 | 徳島県美馬郡つるぎ町桑平 | | |
| 図面名 | 平面図 | | |
| 縮尺 | S=1/500 | 1/16 | |
| 会社名 | | | |
| 事業者名 | 徳島県西部総合市民農林水産部(美馬) | | |

工種配置図
(S=1/200:A1)

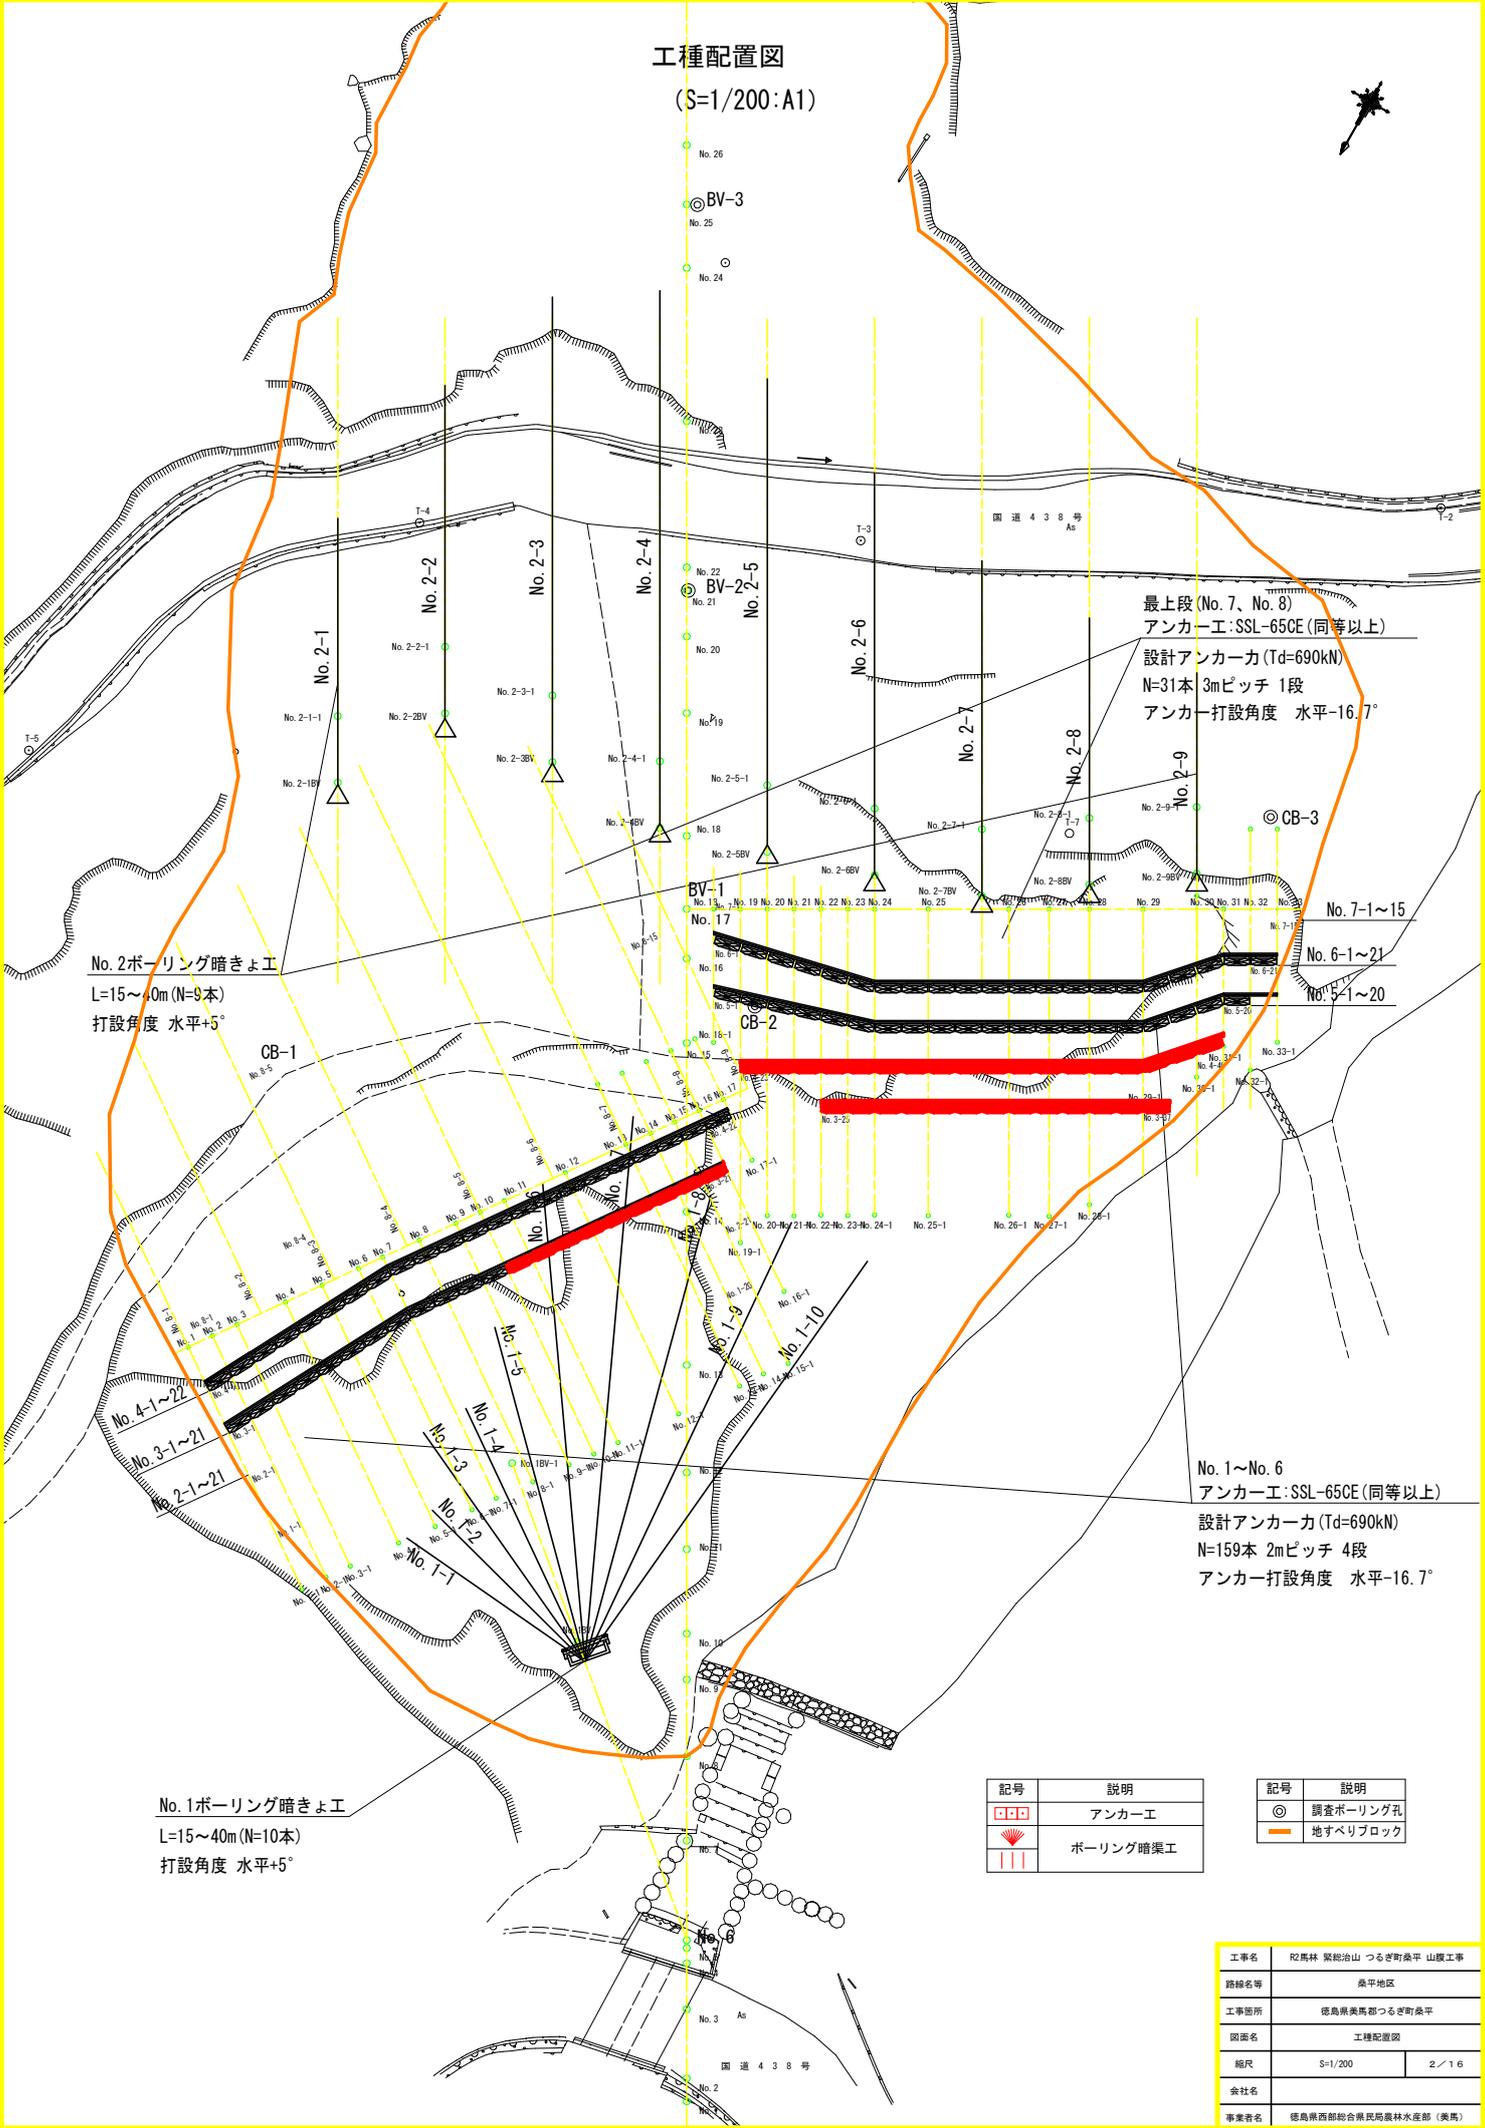

最上段 (No. 7, No. 8)
アンカー工: SSL-65CE (同等以上)
設計アンカー力 (Td=690kN)
N=31本 3mピッチ 1段
アンカー打設角度 水平-16.7°

No. 2ボーリング暗きょ工
L=15~40m (N=9本)
打設角度 水平+5°

No. 1~No. 6
アンカー工: SSL-65CE (同等以上)
設計アンカー力 (Td=690kN)
N=159本 2mピッチ 4段
アンカー打設角度 水平-16.7°

No. 1ボーリング暗きょ工
L=15~40m (N=10本)
打設角度 水平+5°

| 記号 | 説明 |
|-----|----------|
| □□□ | アンカー工 |
| ⊙ | ボーリング暗渠工 |

| 記号 | 説明 |
|----|----------|
| ⊙ | 調査ボーリング孔 |
| — | 地すべりブロック |


| | | | |
|------|----------------------|------|--|
| 工事名 | 肥馬林 繁松治山 つるぎ野桑平 山腹工事 | | |
| 路線名等 | 桑平地区 | | |
| 工事箇所 | 徳島県美馬郡つるぎ町桑平 | | |
| 図面名 | 工種配置図 | | |
| 縮尺 | S=1/200 | 2/16 | |
| 会社名 | | | |
| 事業者名 | 徳島県西部総合振興局農林水産部 (美馬) | | |

アンカー工横断面図

S=1:100

NO11


GH=1291.42
FH=

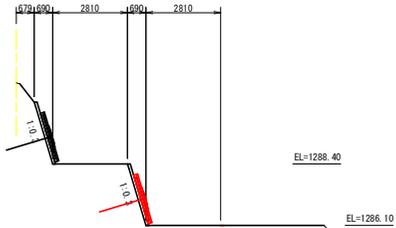

DL=1280.00

NO13


GH=1291.41
FH=

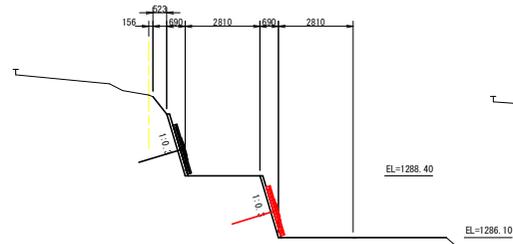

DL=1280.00

NO15


GH=1291.56
FH=

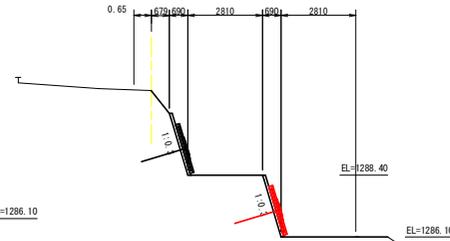

DL=1280.00

NO16


GH=1291.10
FH=

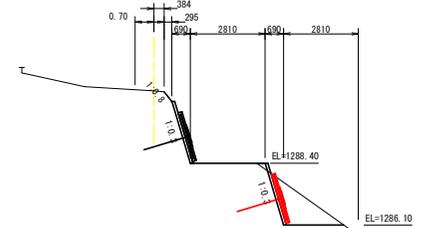

DL=1280.00

NO10


GH=1291.43
FH=

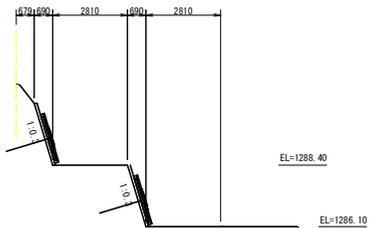

DL=1280.00

NO12


GH=1291.11
FH=

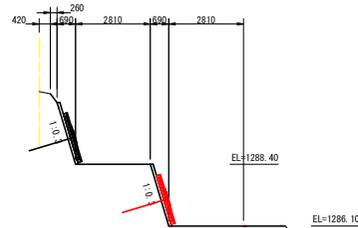

DL=1280.00

NO14

GH=1291.67
FH=

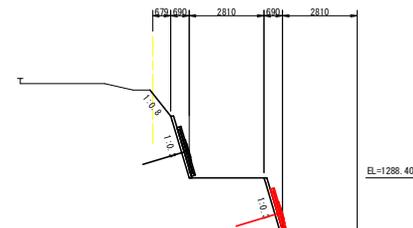

DL=1280.00


| | | | |
|------|-----------------------|------|------|
| 工事名 | R2馬林 賢総治山 つるぎ町桑平 山腹工事 | | |
| 路線名等 | 桑平地区 | | |
| 工事箇所 | 徳島県美馬郡つるぎ町桑平 | | |
| 図面名 | アンカー工横断面図 | | |
| 縮尺 | S=1/100 | 図面番号 | 4/16 |
| 会社名 | | | |
| 取寄者名 | 徳島県西部総合振興局農林水産部 (美馬) | | |

アンカー工横断面図

S=1:100

N019

GH=1296.99
FH=

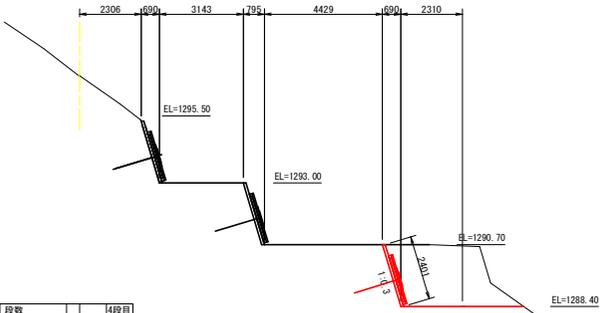


| 段数 | | 4段目 |
|---------|----|-----|
| 切土 (CA) | m2 | 8.7 |
| 盛土 (BA) | m2 | 0.0 |

DL=1285.00

N021

GH=1297.69
FH=

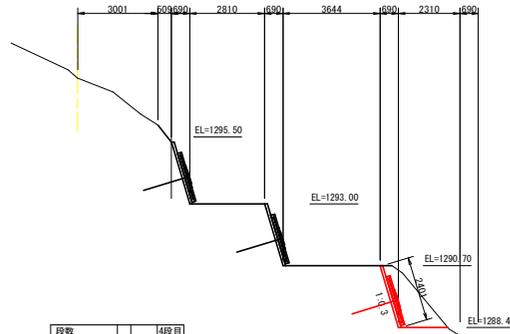


| 段数 | | 4段目 |
|---------|----|-----|
| 切土 (CA) | m2 | 2.8 |
| 盛土 (BA) | m2 | 0.0 |

DL=1285.00

N023

GH=1298.64
FH=

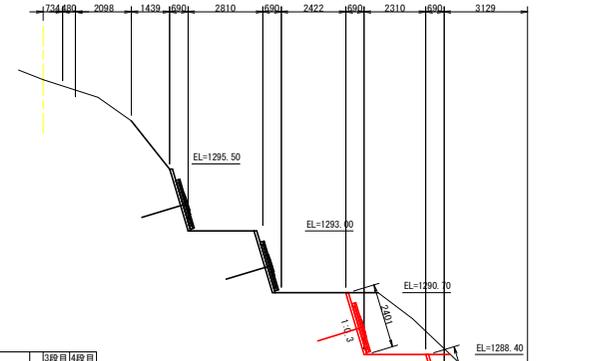


| 段数 | | 3段目 | 4段目 |
|---------|----|-----|-----|
| 切土 (CA) | m2 | 4.6 | 5.3 |
| 盛土 (BA) | m2 | 0.0 | 0.0 |

DL=1285.00

N020

GH=1297.05
FH=

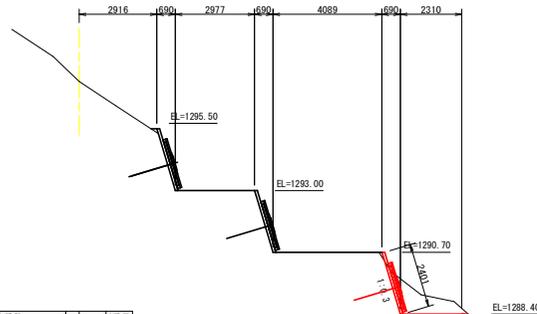


| 段数 | | 4段目 |
|---------|----|-----|
| 切土 (CA) | m2 | 2.0 |
| 盛土 (BA) | m2 | 0.0 |

DL=1285.00

DL=1285.00

N022

GH=1298.31
FH=

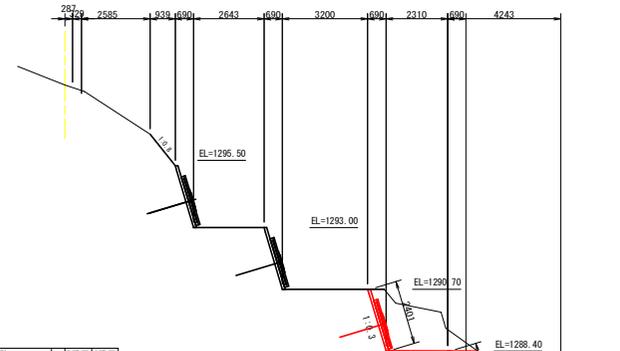

| 段数 | | 3段目 | 4段目 |
|---------|----|-----|-----|
| 切土 (CA) | m2 | 5.5 | 5.0 |
| 盛土 (BA) | m2 | 0.0 | 0.0 |

DL=1285.00


| | | | |
|------|-----------------------|------|------|
| 工事名 | R2馬林 蟹総治山 つるぎ町桑平 山腹工事 | | |
| 路線名等 | 桑平地区 | | |
| 工事箇所 | 徳島県美馬郡つるぎ町桑平 | | |
| 図面名 | アンカー工横断面図 | | |
| 縮尺 | S=1/100 | 図面番号 | 5/16 |
| 会社名 | | | |
| 事業者名 | 徳島県西部総合振興局農林水産部 (美馬) | | |

アンカー工横断面図

S=1:100

N025

GH=1299.37
FH=

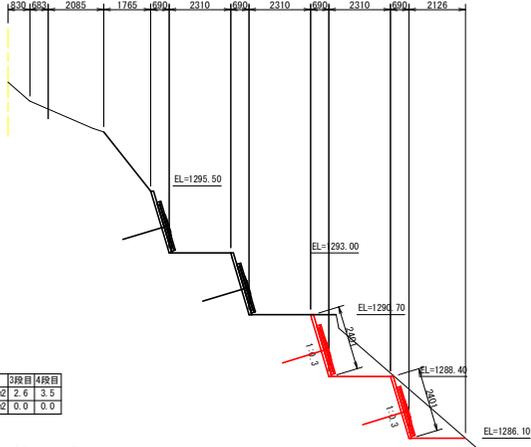


DL=1285.00

No. 25-1

N027

GH=1299.07
FH=

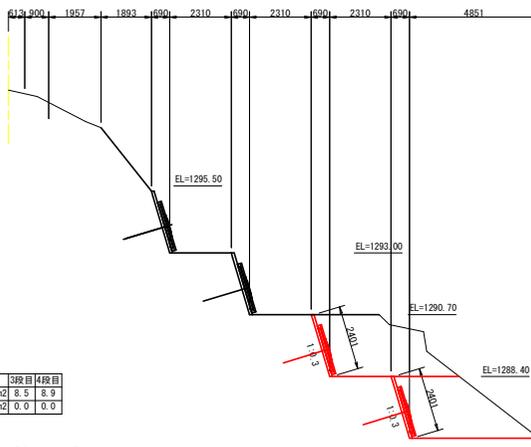


DL=1285.00

No. 27-1

N028

GH=1299.15
FH=

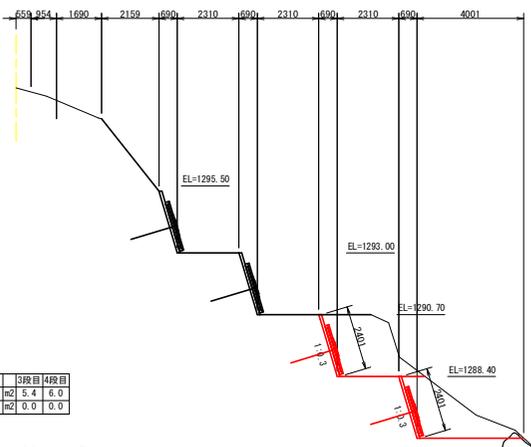


DL=1285.00

No. 28-1

N024

GH=1298.74
FH=

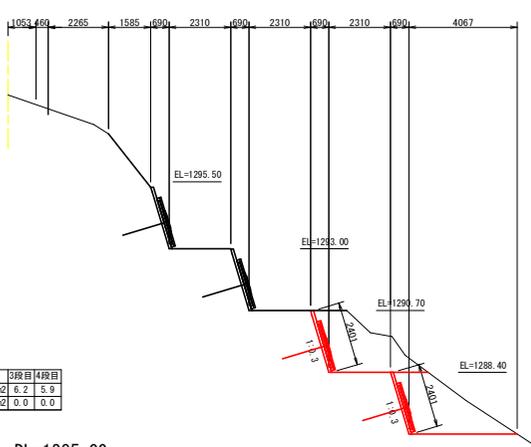


DL=1285.00

No. 24-1

N026

GH=1299.21
FH=

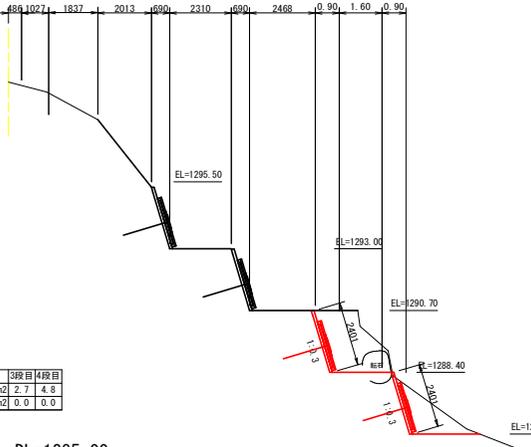

DL=1285.00

No. 26-1


| | | | |
|------|-----------------------|------|------|
| 工事名 | R2馬林 賢総治山 つるぎ町桑平 山腹工事 | | |
| 路線名等 | 桑平地区 | | |
| 工事箇所 | 徳島県美馬郡つるぎ町桑平 | | |
| 図面名 | アンカー工横断面図 | | |
| 縮尺 | S=1/100 | 図面番号 | 6/16 |
| 会社名 | | | |
| 事業者名 | 徳島県西部総合振興局農林水産部 (美馬) | | |

アンカー工横断面図

S=1:100


N030

GH=1298.64
FH=

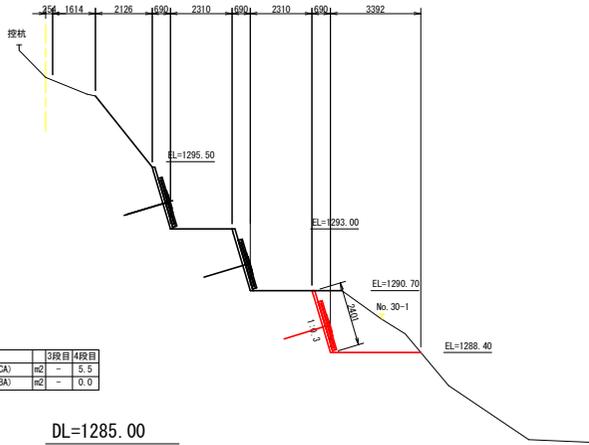


N029

GH=1298.95
FH=

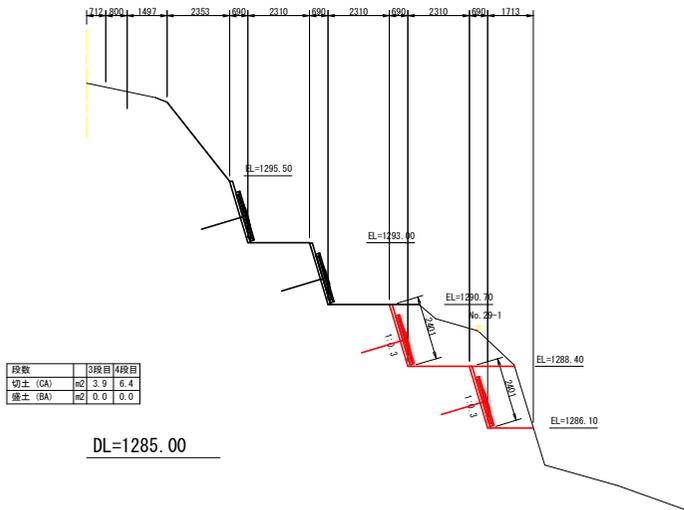

N031


GH=1298.28
FH=

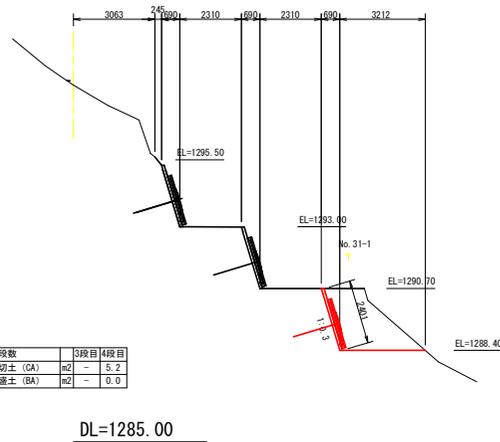

| | | | |
|------|-----------------------|------|------|
| 工事名 | R2馬林 翠総治山 つるぎ町桑平 山腹工事 | | |
| 路線名等 | 桑平地区 | | |
| 工事箇所 | 徳島県美馬郡つるぎ町桑平 | | |
| 図面名称 | アンカー工横断面図 | | |
| 縮尺 | S=1/100 | 図面番号 | 7/16 |
| 会社名 | | | |
| 事業者名 | 徳島県西部総合振興局農林水産部 (美馬) | | |

No. 3アンカー工展開図 (No. 3-1~No. 3-21)

S=1:100

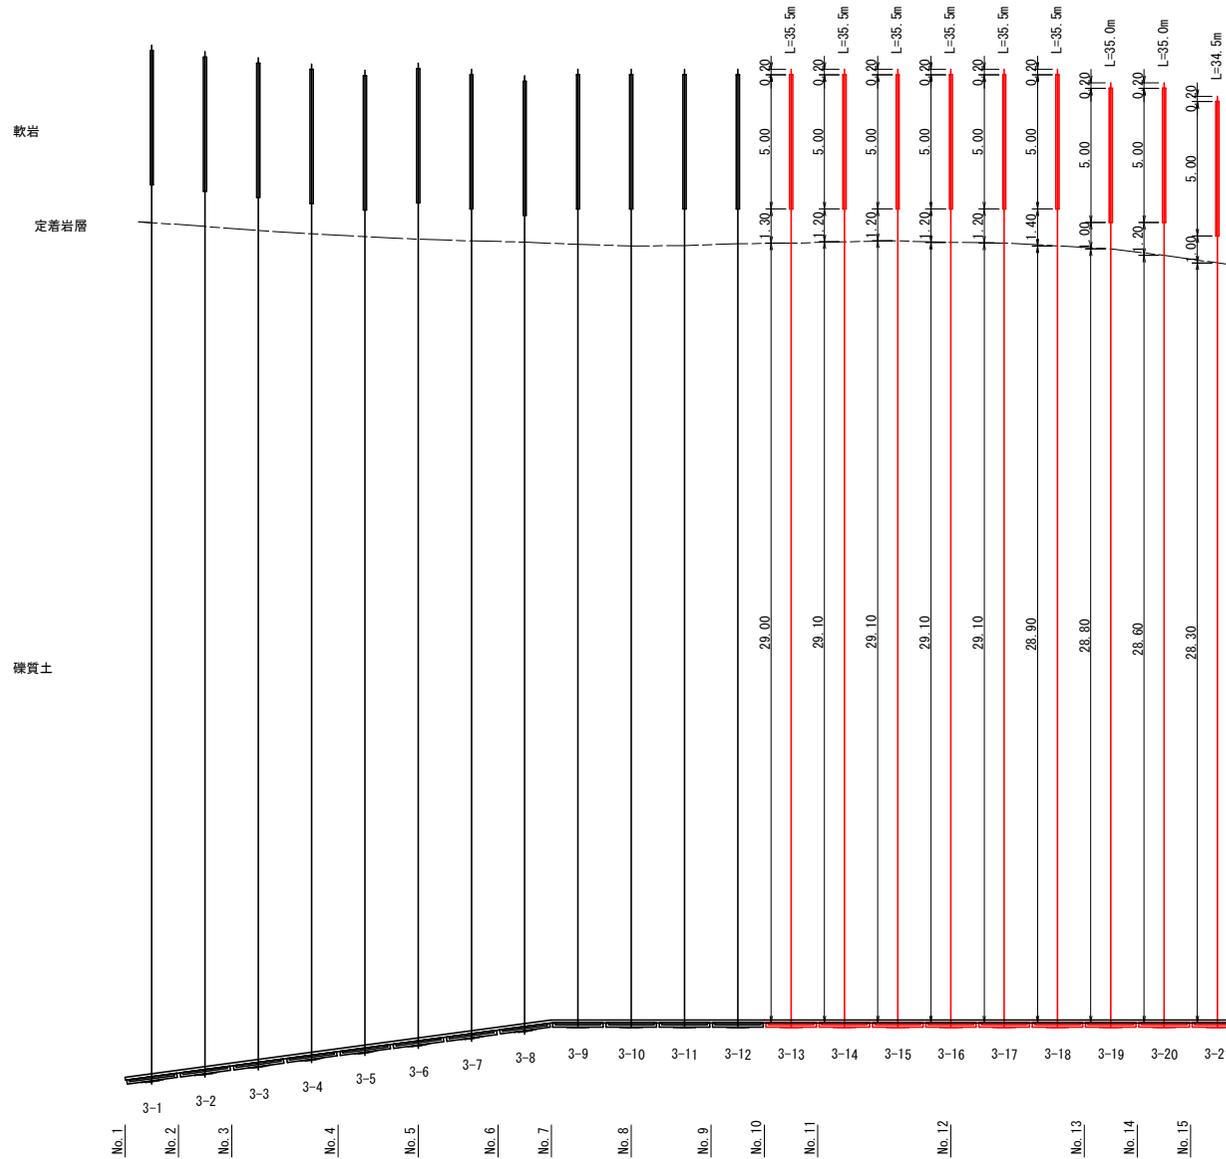


<アンカー頭部補正角度>
No. 3-1~3-8 : 水平方向7.6°

※長尺アンカーとなるため、クサビ型の方が、頭部処理上、通用性が高い

| | | | |
|------|----------------------------------|------|------|
| 工事名 | R2馬林 賢総治山 つるぎ町桑平 山腹工事 | | |
| 路線名等 | 桑平地区 | | |
| 工事箇所 | 徳島県美馬郡つるぎ町桑平 | | |
| 図面名 | No. 3アンカー工展開図 (No. 3-1~No. 3-21) | | |
| 縮尺 | S=1/100 | 図面番号 | 8/16 |
| 会社名 | | | |
| 事業者名 | 徳島県西部総合振興局農林水産部 (美馬) | | |

No. 3アンカー工展開図 (No. 3-22~No. 3-37)


S=1:100

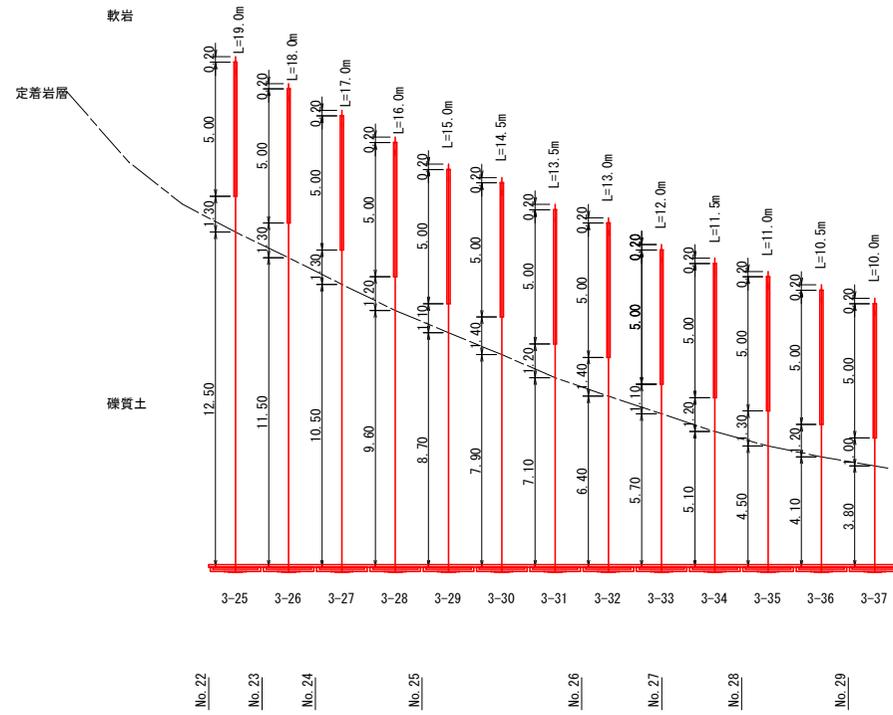

| | | | |
|------|-----------------------------------|------|------|
| 工事名 | R2馬林 賢総治山 つるぎ町桑平 山腹工事 | | |
| 路線名等 | 桑平地区 | | |
| 工事箇所 | 徳島県美馬郡つるぎ町桑平 | | |
| 図面名 | No. 3アンカー工展開図 (No. 3-22~No. 3-37) | | |
| 縮尺 | S=1/100 | 図面番号 | 9/16 |
| 会社名 | | | |
| 事業者名 | 徳島県西部総合振興局農林水産部 (美馬) | | |

No. 4アンカー工展開図 (No. 4-23~No. 4-40)

S=1:100

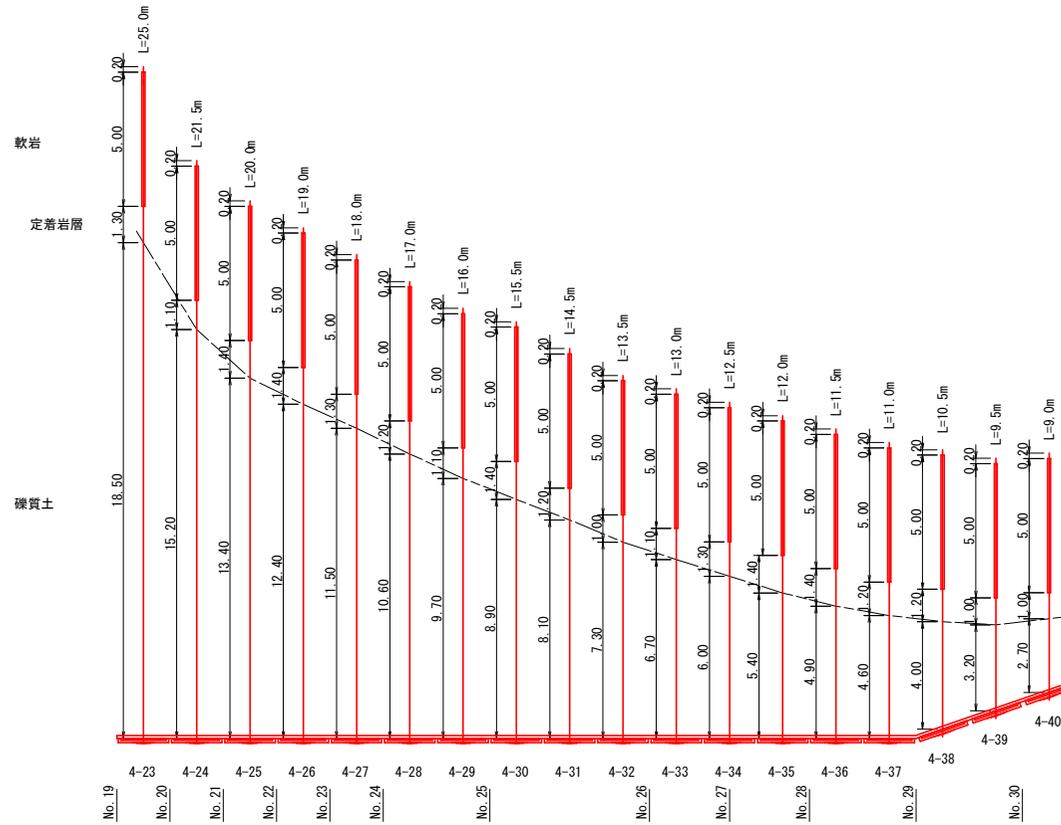

<アンカー頭補正角度>
No. 4-38~4-40 : 水平方向18.9°


| | | | |
|------|-----------------------------------|------|-------|
| 工事名 | R2馬林 賢総治山 つるぎ町桑平 山腹工事 | | |
| 路線名等 | 桑平地区 | | |
| 工事箇所 | 徳島県美馬郡つるぎ町桑平 | | |
| 図面名 | No. 4アンカー工展開図 (No. 4-23~No. 4-40) | | |
| 縮尺 | S=1/100 | 図面番号 | 10/16 |
| 会社名 | | | |
| 事業者名 | 徳島県西部総合振興局農林水産部 (美馬) | | |

モルタル吹付工求積図

S=1:100


No. 4-2モルタル吹付工求積図 (No. 4-23~No. 4-40アンカー工)

S=1:100

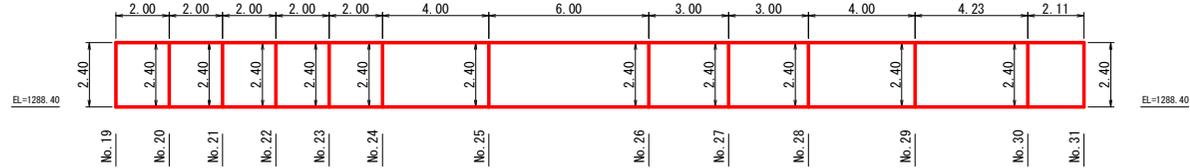

No. 3-2モルタル吹付工求積図 (No. 3-22~No. 3-37アンカー工)



S=1:100

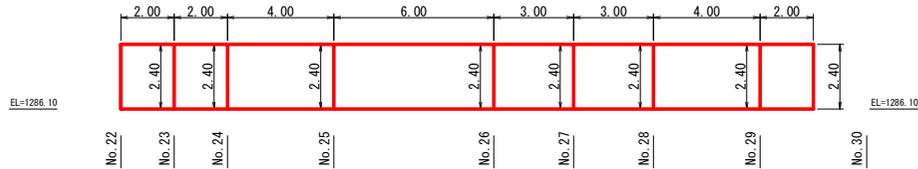

吹付モルタル標準施工図

標準展開図

S=1:50

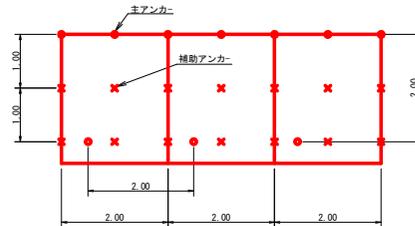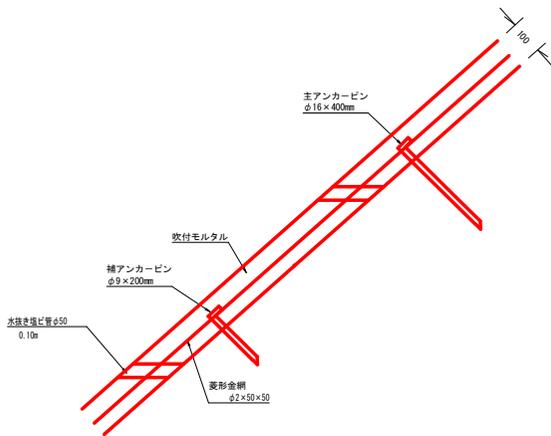

モルタル吹付工数量表 100.00m²当り

| 細目工種 | 単位 | 数量 | 備考 |
|---------------------|----------------|--------|-----------------------------------|
| ラス張工 | m ² | 100.00 | 仮吹付の場合はラス張りはなし ラス金網の重ね幅は10cm以上 |
| モルタル吹付工 (t=10cm) | m ² | 100.00 | 仮吹付の場合t=は3cm |

モルタル吹付材料配合表 (1m³当り)

| 区分 | 材料 | セメント | 細骨材 (砂) | 水・セメント比 | 摘要 |
|----|----|--------|-----------------------------------|---------|---------------|
| 配合 | | 420 kg | 1680 kg (1.24 m ³) | 45~55% | C : S = 1 : 4 |

モルタル吹付工材料数量表 100.0 m²当り


| 種別 | 規格・寸法 | 数量 |
|----------|---------------------------------------|---------------------|
| 垂鉛メッキ金網 | φ2.0×50×50 | 140.0m ² |
| アンカーピン | φ16×400mm | 30.0本 |
| アンカーピン | φ9×200mm | 150.0本 |
| 吹付材料 | 吹付モルタル | 8.9m ³ |
| 水抜 (塩ビ管) | VU50 L=0.1m 1か所/2.0 m ² | 50か所 5.0m |

| | | | |
|------|-----------------------|------|-------|
| 工事名 | R2馬林 賢総治山 つるぎ町桑平 山腹工事 | | |
| 路線名等 | 桑平地区 | | |
| 工事箇所 | 徳島県美馬郡つるぎ町桑平 | | |
| 図面名 | モルタル吹付工求積図 (1) | | |
| 縮尺 | S=1/100 | 図面番号 | 11/16 |
| 会社名 | | | |
| 事業者名 | 徳島県西部総合振興局農林水産部 (美馬) | | |


足場工数量算出図

S=1:100

N010
GH=1291.43
FH=

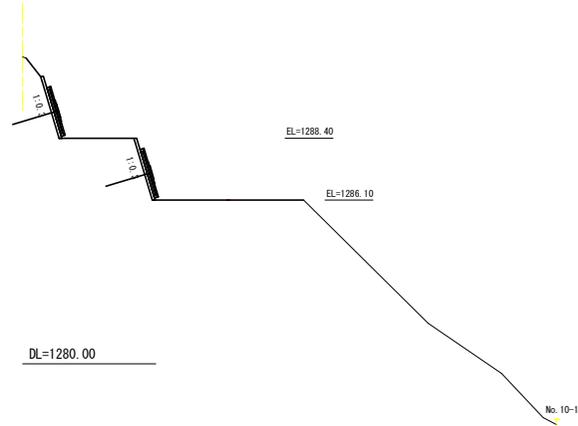


N012
GH=1291.11
FH=

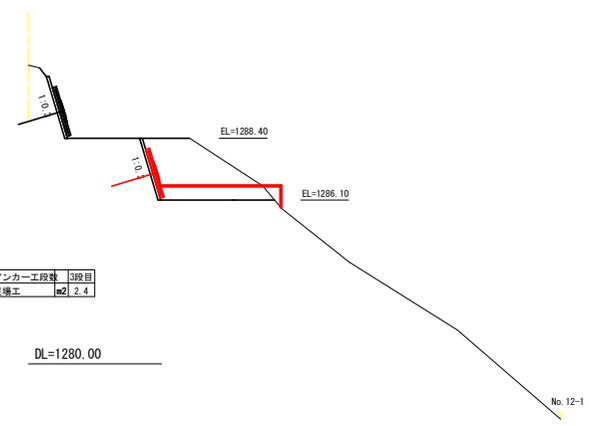

アンカー工段数 3段目
足場工 m2 2.4

N011
GH=1291.42
FH=

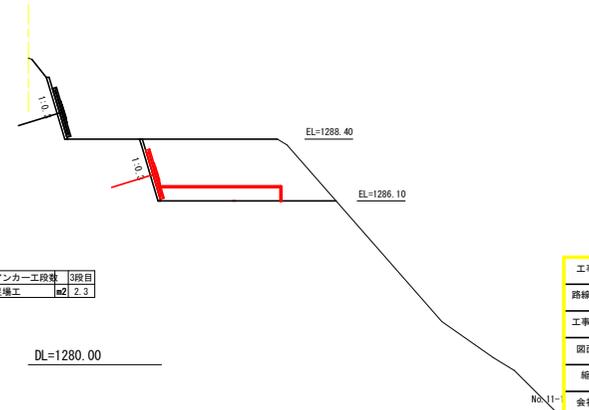


アンカー工段数 3段目
足場工 m2 2.3

| | | | |
|------|-----------------------|------|-----------|
| 工事名 | R2馬林 賢総治山 つるぎ町桑平 山腹工事 | | |
| 路線名等 | 桑平地区 | | |
| 工事箇所 | 徳島県美馬郡つるぎ町桑平 | | |
| 図面名 | 足場工数量算出図 | | |
| 縮尺 | S=1/100 | 図面番号 | 1 2 / 1 6 |
| 会社名 | | | |
| 事業者名 | 徳島県西部総合振興局農林水産部 (美馬) | | |

足場工数量算出図


S=1:100

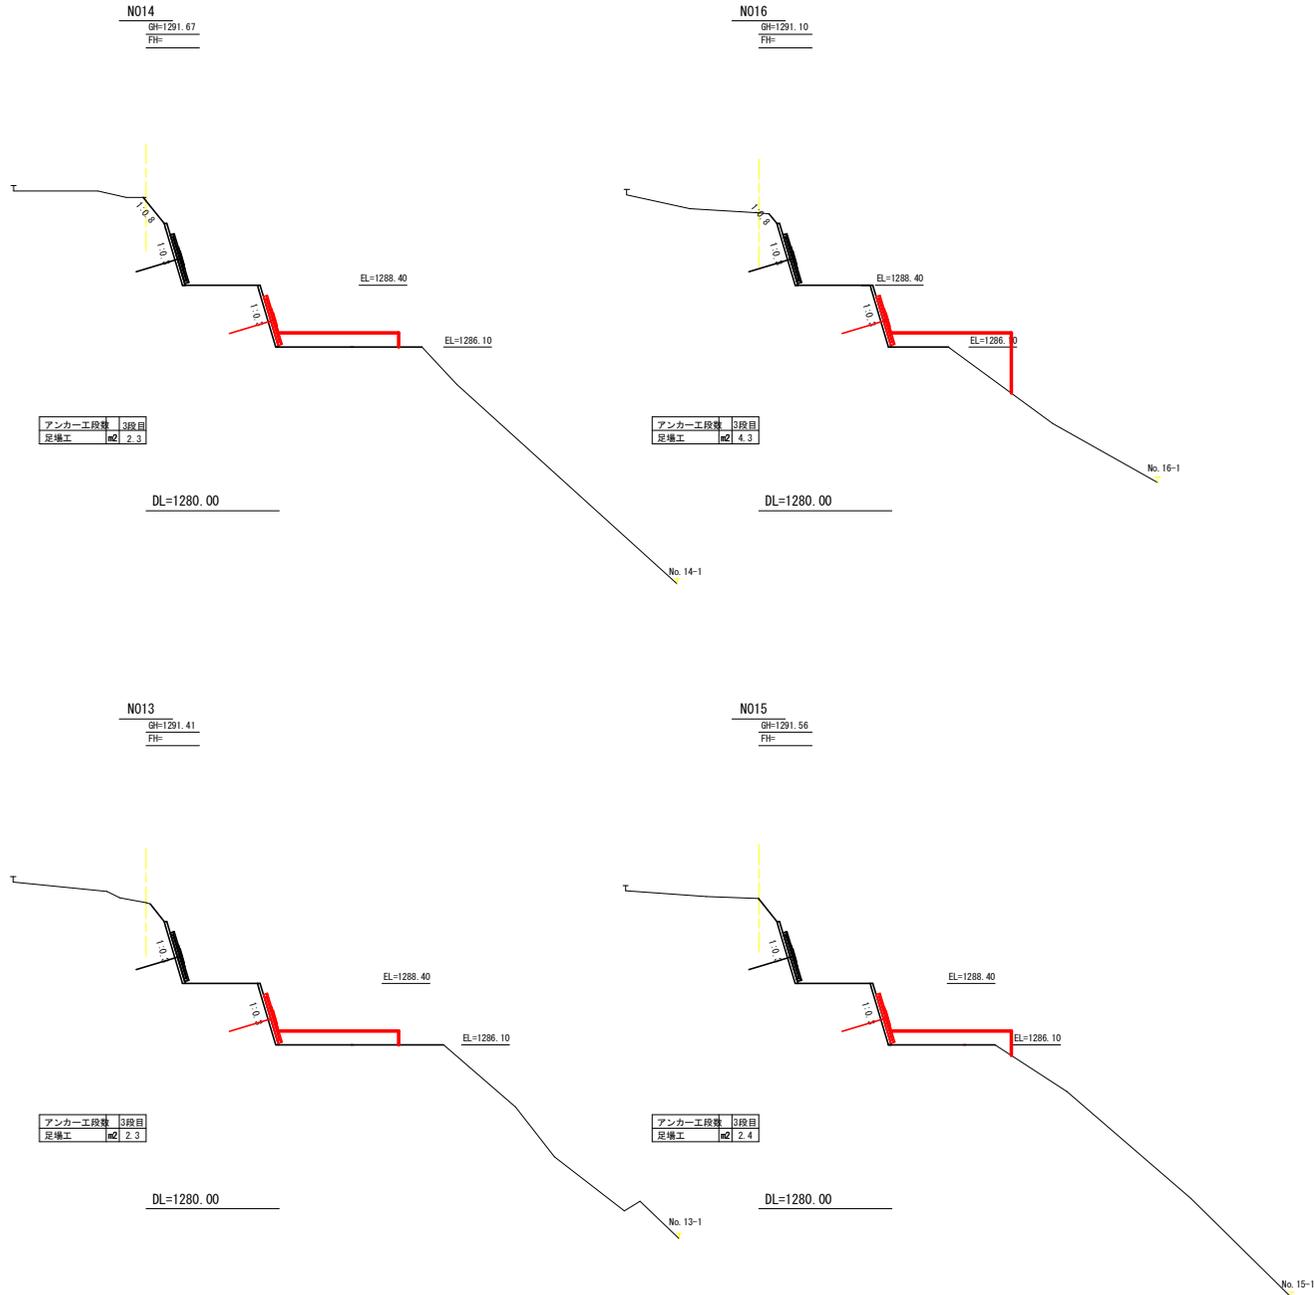

| | | | |
|------|-----------------------|------|---------|
| 工事名 | R2馬林 繁総治山 つるぎ町桑平 山腹工事 | | |
| 路線名等 | 桑平地区 | | |
| 工事箇所 | 徳島県美馬郡つるぎ町桑平 | | |
| 図面名 | 足場工数量算出図 | | |
| 縮尺 | S=1/100 | 図面番号 | 13 / 16 |
| 会社名 | | | |
| 事業者名 | 徳島県西部総合振興局農林水産部 (美馬) | | |

足場工数量算出図



S=1:100

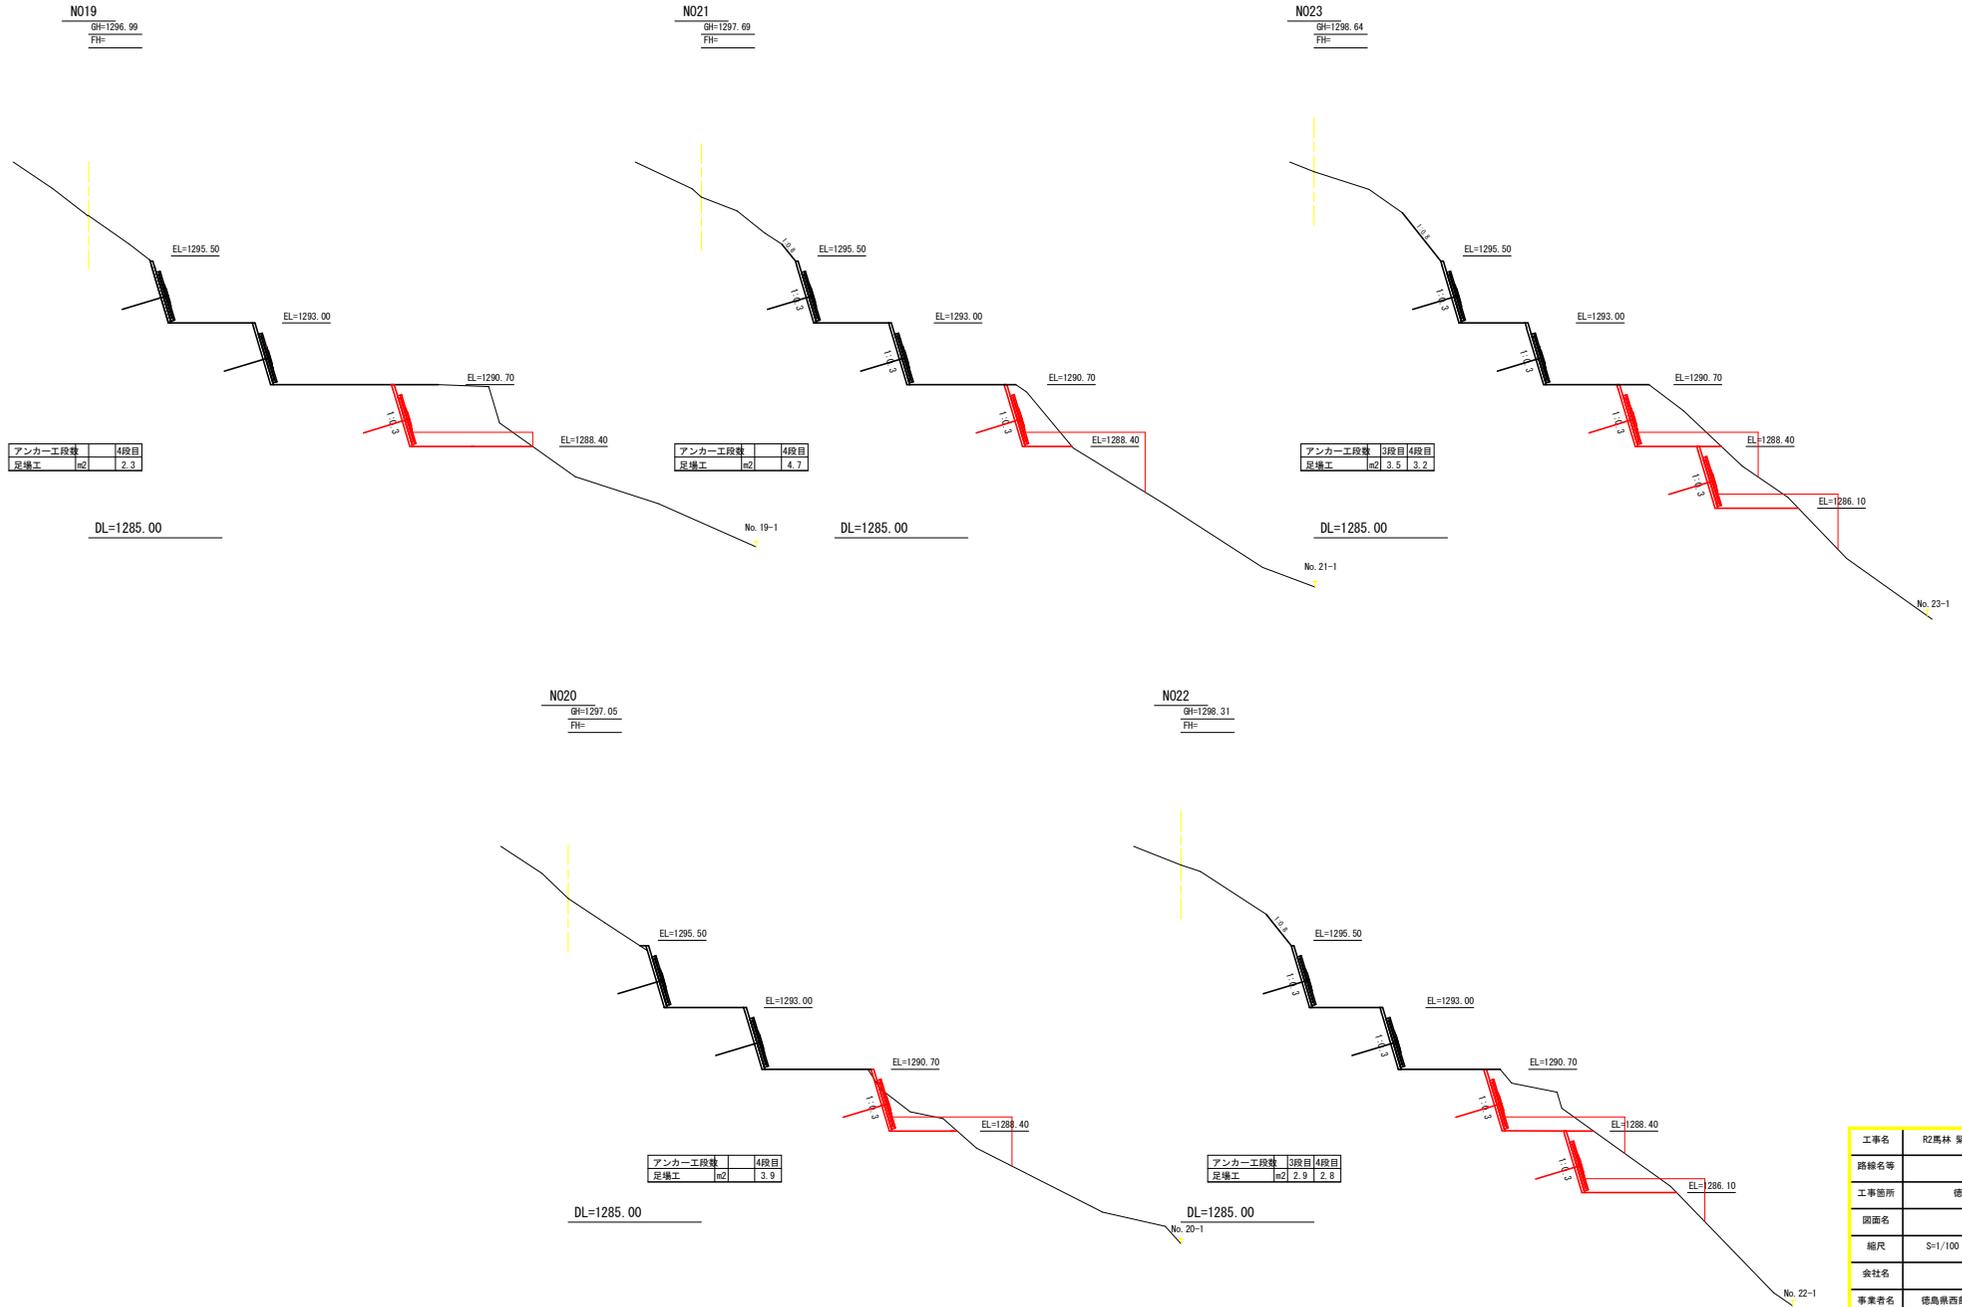

| | | | |
|------|-----------------------|------|-----------|
| 工事名 | R2馬林 翠総治山 つるぎ町桑平 山腹工事 | | |
| 路線名等 | 桑平地区 | | |
| 工事箇所 | 徳島県美馬郡つるぎ町桑平 | | |
| 図面名 | 足場工数量算出図 | | |
| 縮尺 | S=1/100 | 図面番号 | 1.4 / 1.6 |
| 会社名 | | | |
| 事業者名 | 徳島県西部総合振興局農林水産部 (美馬) | | |

足場工数量算出図

S=1:100

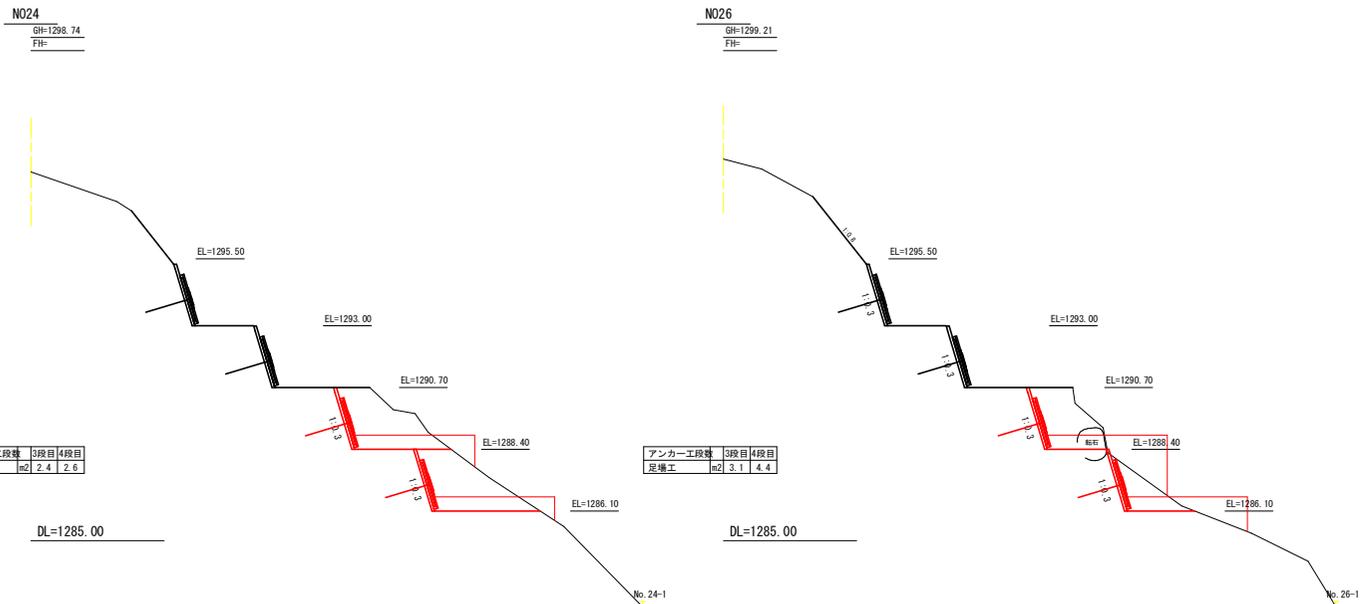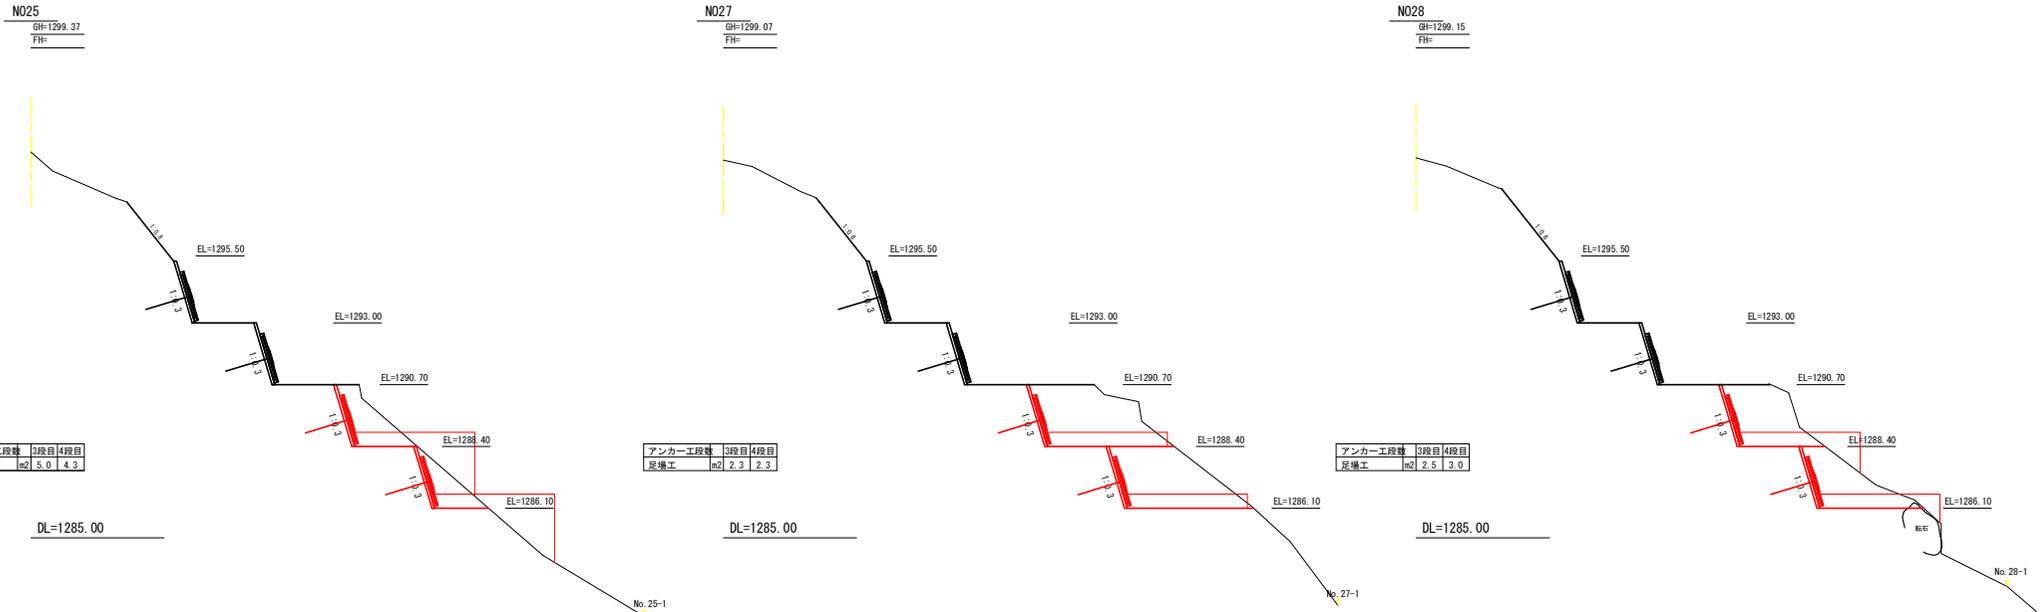


| | | | |
|------|-----------------------|------|---------|
| 工事名 | R2馬林 繁総治山 つるぎ町桑平 山腹工事 | | |
| 路線名等 | 桑平地区 | | |
| 工事箇所 | 徳島県美馬郡つるぎ町桑平 | | |
| 図面名 | 足場工数量算出図 | | |
| 縮尺 | S=1/100 | 図面番号 | 15 / 16 |
| 会社名 | | | |
| 事業者名 | 徳島県西部総合振興局農林水産部 (美馬) | | |

足場工数量算出図

S=1:100

N030
GH=1298.64
FH=

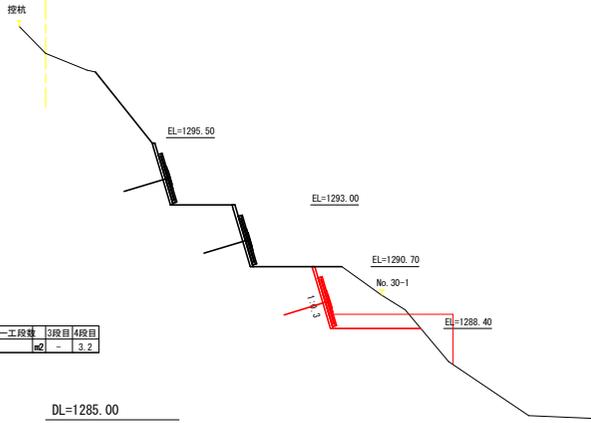


| | | |
|---------|-----|---------|
| アンカー工段数 | 3段目 | 4段目 |
| 足場工 | m2 | - 3.2 |

| | | | | | | |
|---------|-----|-----|-----|-----|-----|-----|
| アンカー工段数 | 3段目 | 4段目 | 5段目 | 6段目 | 7段目 | |
| 足場工 | m2 | - | - | 3.1 | 2.9 | 5.9 |

DL=1285.00


N029
GH=1298.95
FH=

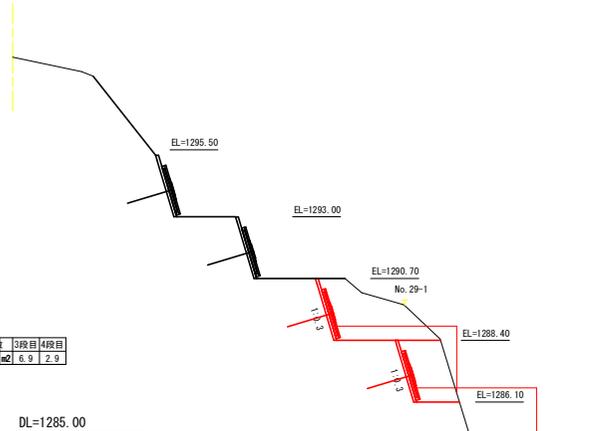

| | | |
|---------|-----|-----------|
| アンカー工段数 | 3段目 | 4段目 |
| 足場工 | m2 | 6.9 2.9 |

DL=1285.00

N031
GH=1298.28
FH=

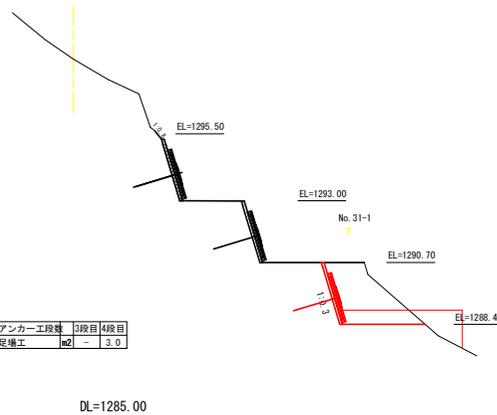

| | | |
|---------|-----|---------|
| アンカー工段数 | 3段目 | 4段目 |
| 足場工 | m2 | - 3.0 |


DL=1285.00

| | | | |
|------|-----------------------|------|---------|
| 工事名 | R2馬林 翠総治山 つるぎ町桑平 山腹工事 | | |
| 路線名等 | 桑平地区 | | |
| 工事箇所 | 徳島県美馬郡つるぎ町桑平 | | |
| 図面名 | 足場工数量算出図 | | |
| 縮尺 | S=1/100 | 図面番号 | 16 / 16 |
| 会社名 | | | |
| 事業者名 | 徳島県西部総合振興局農林水産部 (美馬) | | |

グラウンドアンカー工構造図


SSLアンカー標準図

65CE型 (φ12.7-7) 支圧面のf'ck24MPa
アンカー長(テンドン自由長) l_f = 25500~31500

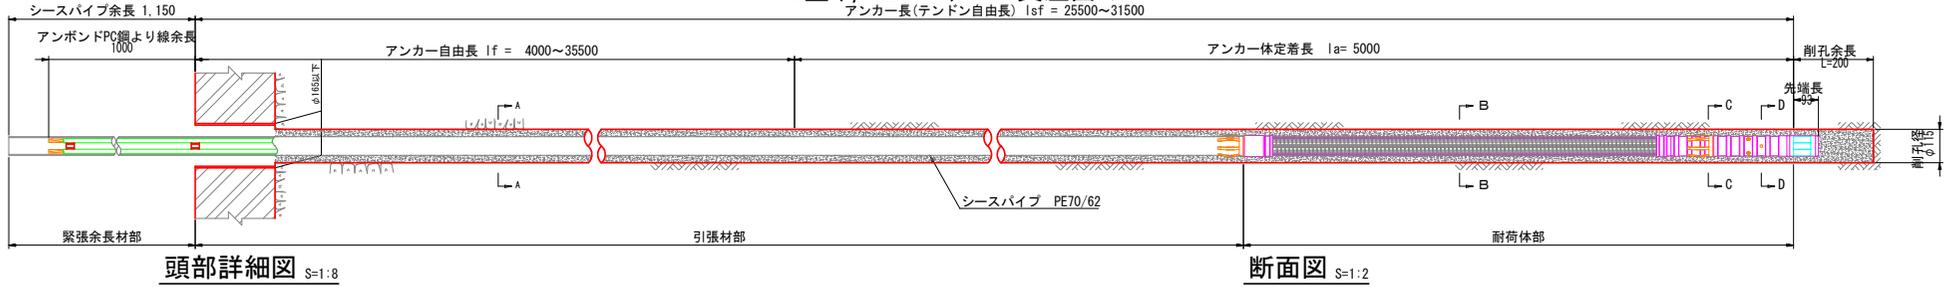


頭部詳細図 S=1:8

断面図 S=1:2

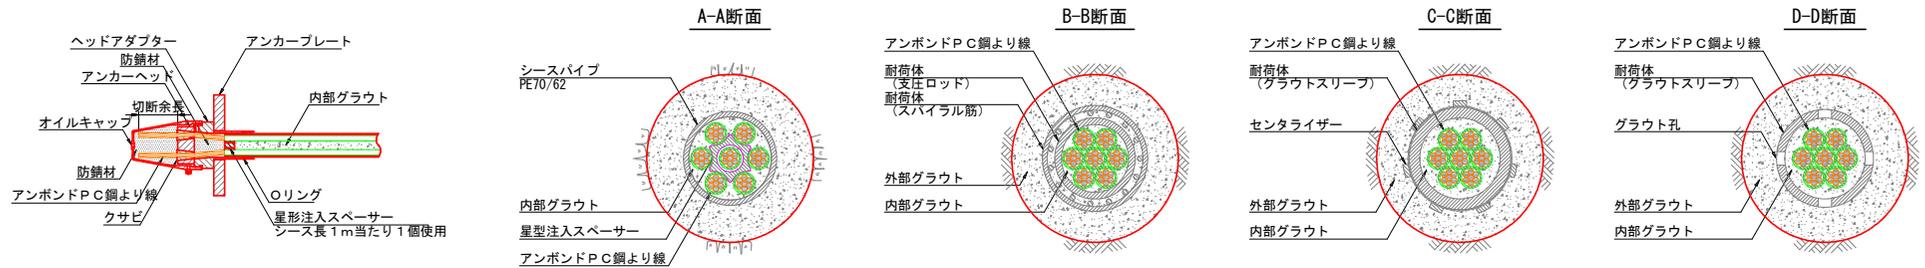

耐荷体 S=1:8

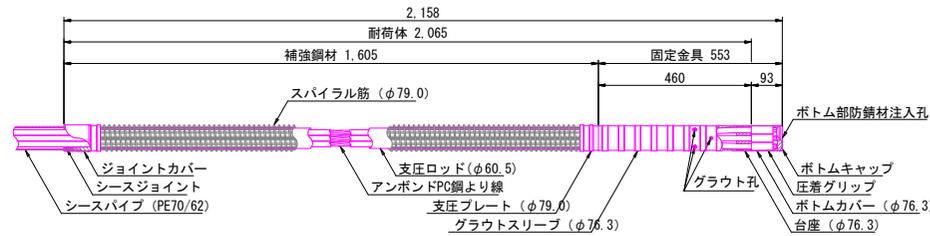


頭部部材

オイルキャップ S=1:5

アンカーヘッド・クサビ S=1:5

ヘッドアダプター S=1:5

アンカープレート S=1:5

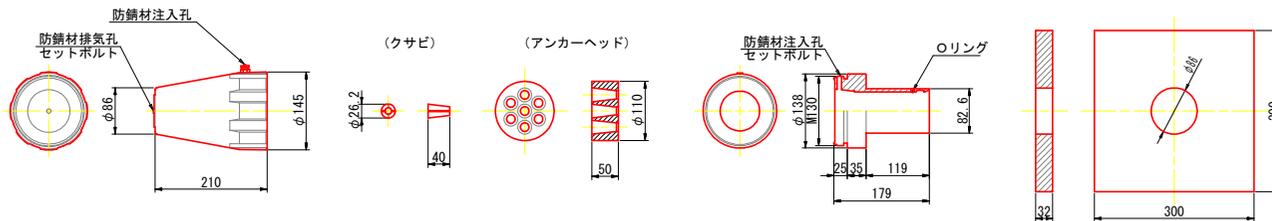

材料表

| 品名 | 規格 | 数量 | 単位 | 備考 | 参考重量 |
|----------------|-----------------------------------|---------------|----|--------------|-----------|
| CE型耐荷体 | 65CE φ12.7mm×7本用 | 1.0 | 本 | 耐荷体長L=2.065m | 36.48kg/本 |
| CE型引張材 | 65CE φ12.7mm×7本用 | 22.935~28.935 | m | | 6.83kg/m |
| CE型緊張余長材 | 65CE φ12.7mm×7本用 | 1.0 | 本 | 鋼線余長L=1.0m | 6.96kg/本 |
| 頭部部材 | | | | | |
| オイルキャップ | 65CE用 | 1.0 | 個 | タイプ2 | 1.3kg/個 |
| ヘッドアダプター | 65CE用 | 1.0 | 個 | タイプ2 | 5.3kg/個 |
| アンカーヘッド | φ12.7×7本用 | 1.0 | 個 | | 2.5kg/個 |
| クサビ | φ12.7用 | 7.0 | 組 | | 0.063kg/組 |
| アンカープレート (メッキ) | 300×300×t32 φ86 | 1.0 | 枚 | f'ck=24MPa | 比重7.85 |
| 防錆材 | オイルキャップ内 1.5kg ヘッドアダプター内 0.5kg | 2.0 | kg | | |
| 止水材 | スエバーシールK-1 | 0.1 | 本 | 320m/本 | 0.4kg/本 |

※1: アンボンドPC鋼より線の標準余長: 1.0m (ジャッキストローク300mm程度まで対応)

※2: シースパイプの標準余長: 1.15m

参考図

| | | | |
|------|-----------------------|------|-----|
| 工事名 | R2馬林 緊総治山 つるぎ町農平 山腹工事 | | |
| 路線名等 | 農平地区 | | |
| 工事箇所 | 徳島県美馬郡つるぎ町農平 | | |
| 図面名 | アンカー工構造図 | | |
| 縮尺 | 図示 | 図面番号 | 1/2 |
| 会社名 | | | |
| 事業者名 | 徳島県西部総合農林水産部 (農馬) | | |

KIT受圧板構造図


S=1:10

KIT22S-800-L

KIT受圧板材料表

| 部品名称 | 材質 | 単位 | 数量 | 備考 |
|--------------|-------|----|----|-----------|
| KIT22S-800-L | SS400 | 式 | 1 | 亜鉛アルミ合金溶射 |

※KIT受圧板は45° 回転させ口形として用いる。

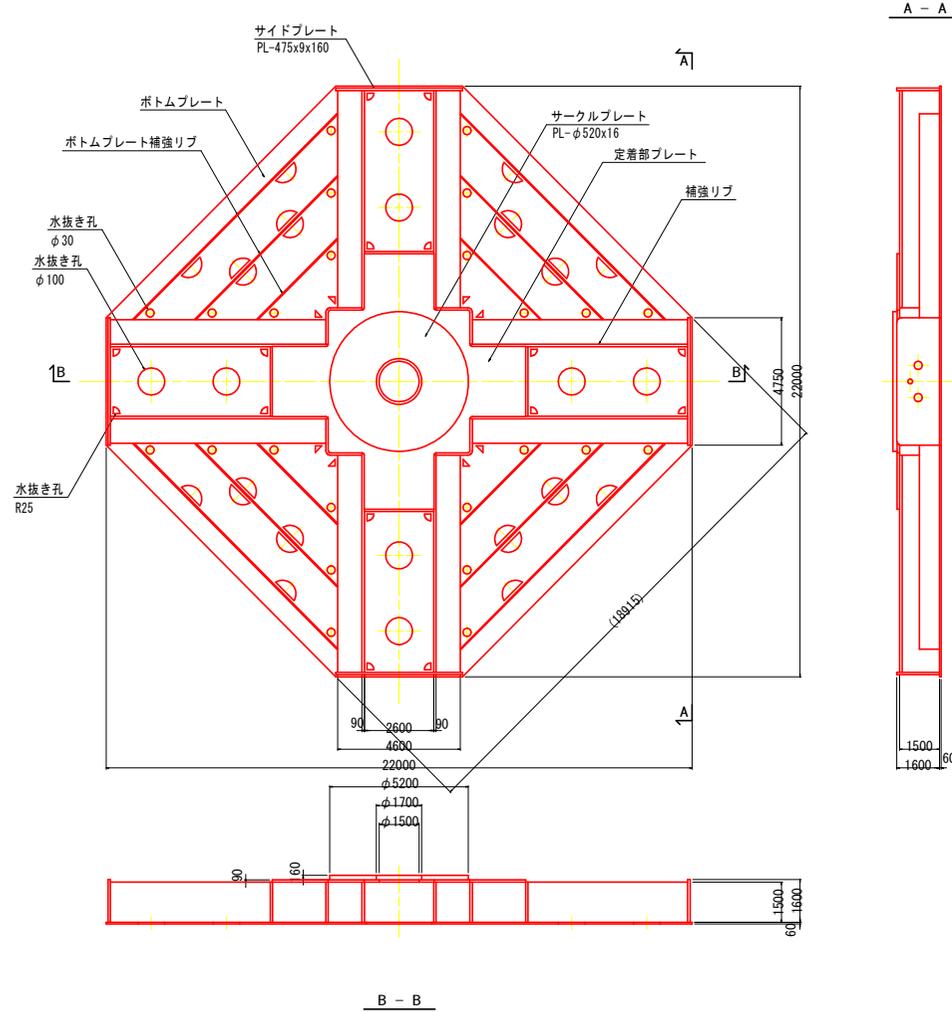

受圧面積 : 3.35 m²
質 量 : 423 kg

参考図

| | | | |
|------|-----------------------|------|-------|
| 工事名 | R2馬林 賢総治山 つるぎ町桑平 山腹工事 | | |
| 路線名等 | 桑平地区 | | |
| 工事箇所 | 徳島県美馬郡つるぎ町桑平 | | |
| 図面名 | 受圧板構造図 | | |
| 縮尺 | S=1/10 | 図面番号 | 2 / 2 |
| 会社名 | | | |
| 事業者名 | 徳島県西部総合振興局農林水産部 (美馬) | | |